屋外型易操作性1号消火栓の設置計画

- ・勝手口横に設置する。 ・利用時の火災の初期消火に使用する。
- ・公園内の工水 (高圧100A) 配管に直結する。 ・放水時間20分を設定する。

スプリンクラー設備の設置計画

- ・火気使用の台所おくどさんからの火災の初期消火に使用する。 ・公園内の工水(低圧40A)配管に直結する。 ・放水時間20分を設定する。

放水量の算定

①放水銃放水量: 540lx2台=1, 080l/min

②スプリンクラー放水量: 60l×4個=240l/min

③易操作性 1 号消火栓: 150 l x 1 台 = 150 l/min

合計流量 1, 4 7 O ℓ/min → 1, 5 O O ℓ


水源容量は、

放水20分の場合

1, 500 l/min x 2 Omin = 30, 000 l = 30 m

放水50分の場合

1, 500l/min x 50min = 75, 000l = 75 m³

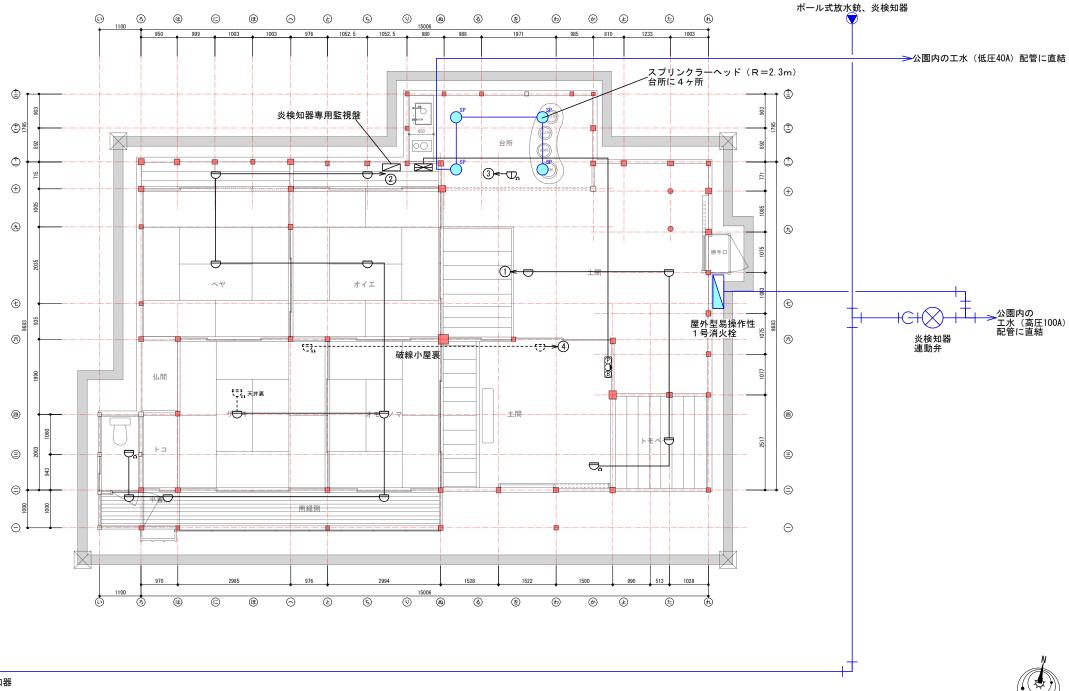








屋外型易操作性 1 号消火栓の設置イメージ

消火設備 平面図 縮尺 S=1:100 庫

兵

放水銃の設置計画

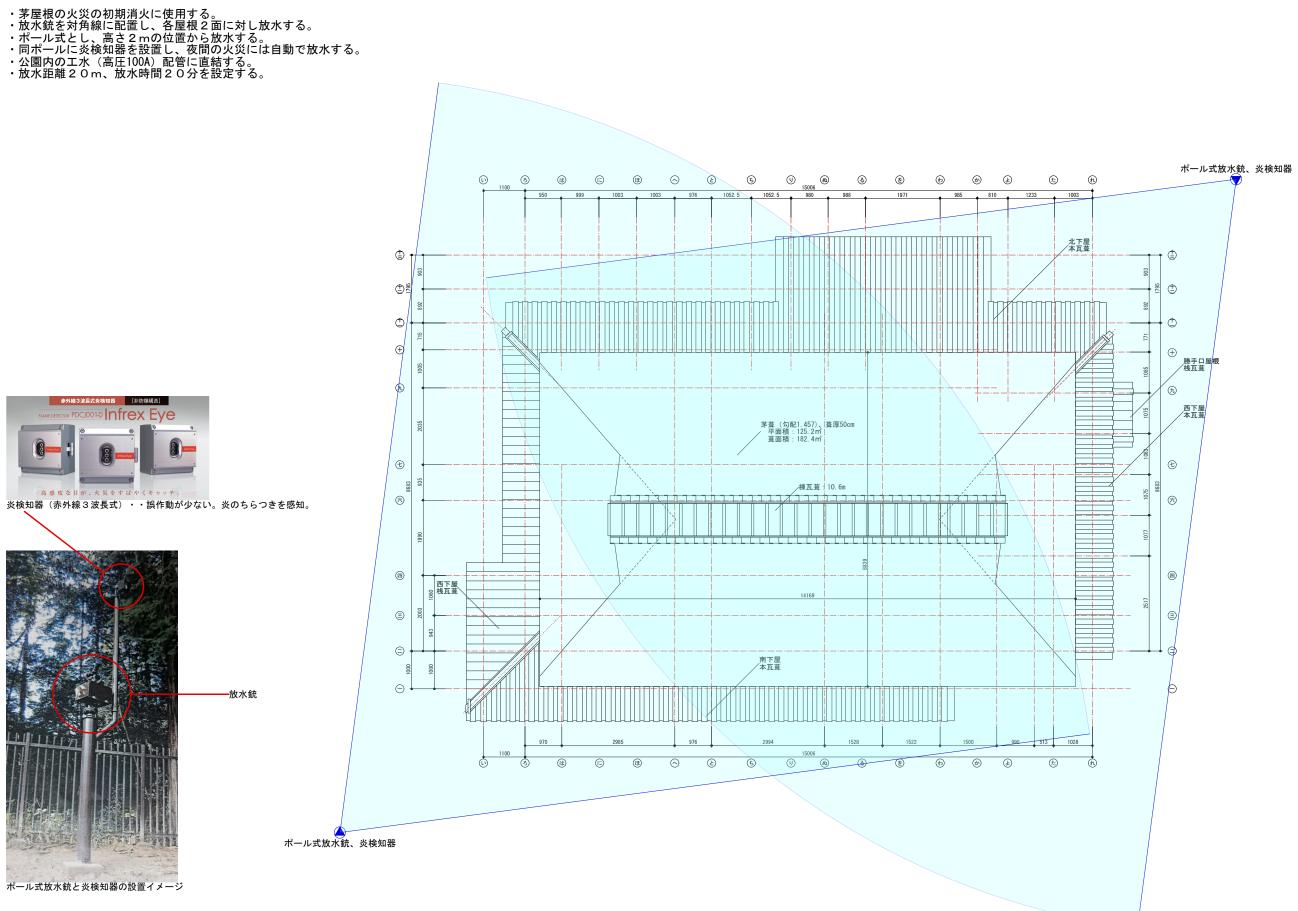




平成 28年度 公共事業 旧小阪家住宅移築工事 尼崎の森中央緑地

尼崎市扇町

消火設備 屋根伏図 縮尺 S=1:100

特記事項

兵 庫

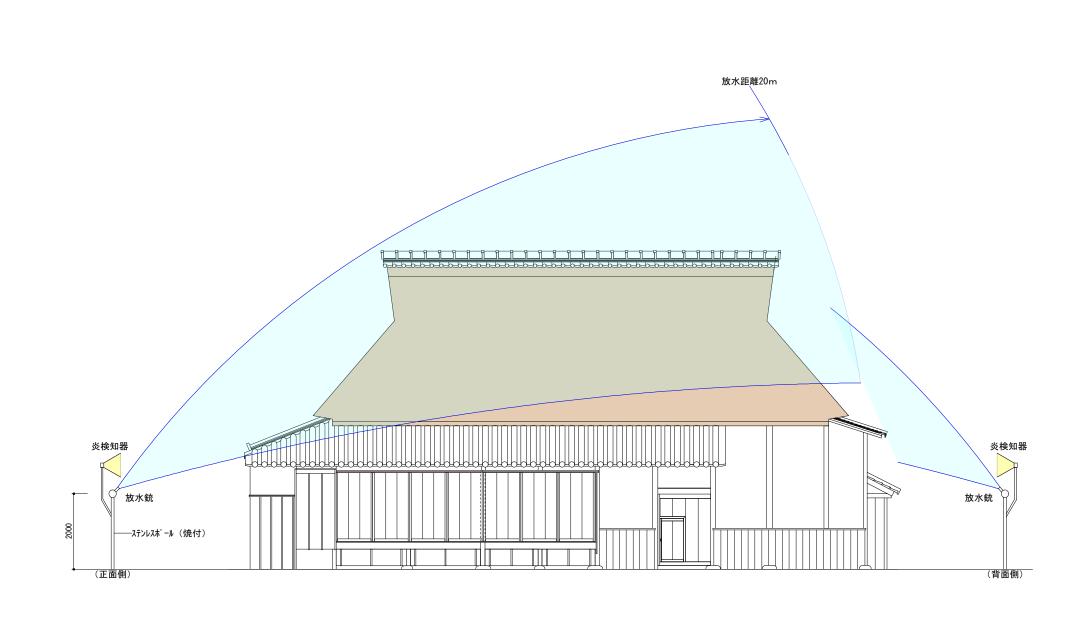


平成 28年度 公共事業 旧小阪家住宅移築工事 尼崎の森中央緑地


尼崎市扇町

県

消火設備 南平面図 縮尺 S=1:100 庫

兵

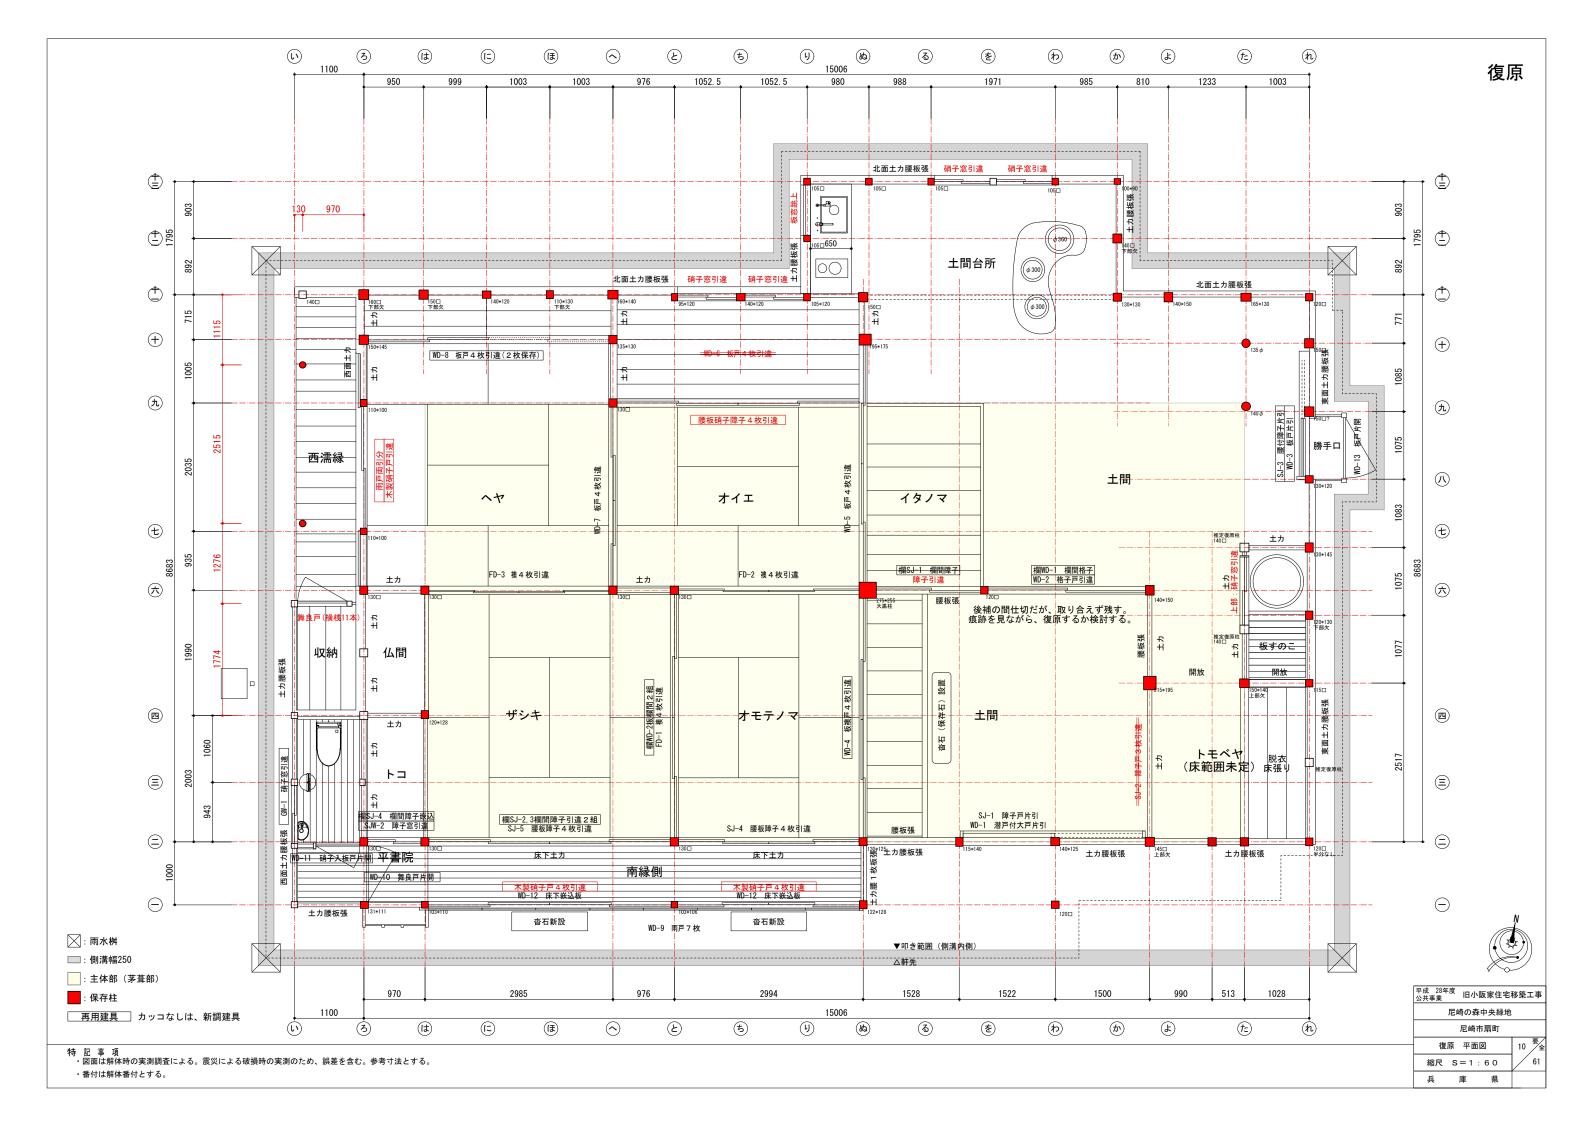

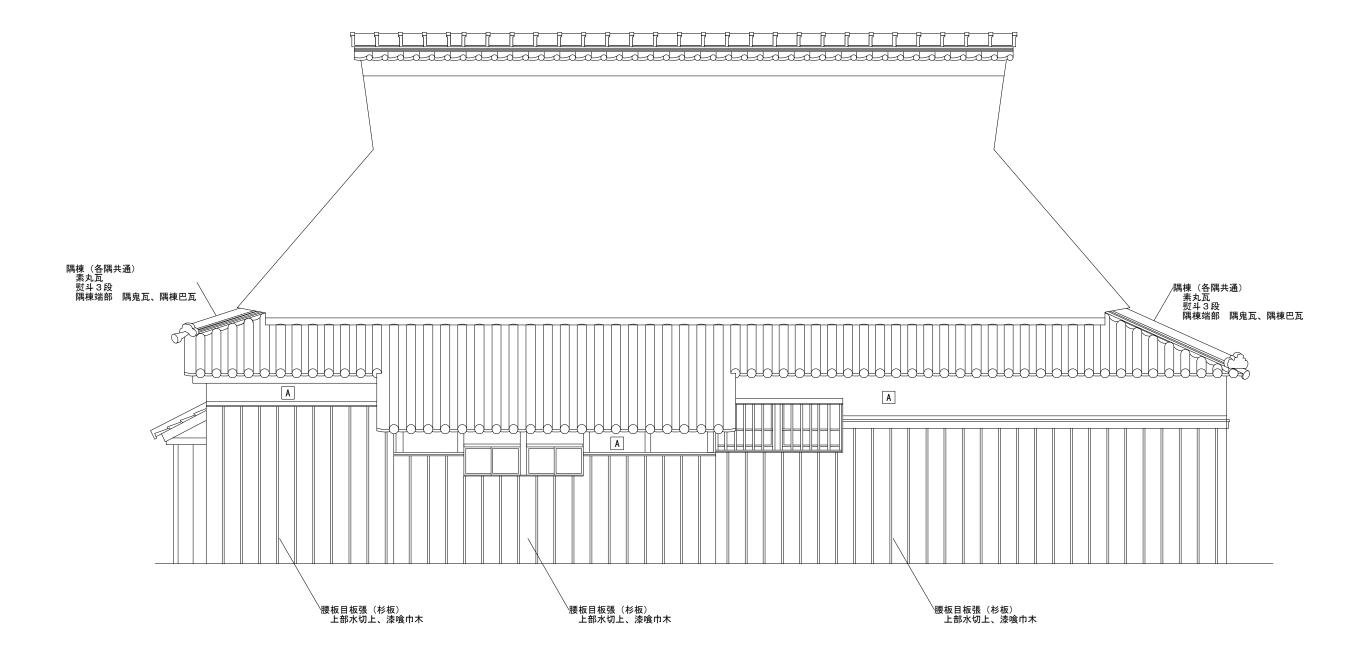

A :	黒漆喰塗り	

特 記 事 項 ・図面は解体時の実測調査による。震災による破損時の実測のため、誤差を含む。参考寸法とする。


・番付は解体番付とする。

平成 28年度 公共事業	旧小阪家住宅移築工事
尼崎の森中央緑地	

尼崎市扇町 復原 北立面図

縮尺 S=1:60

兵 庫 県

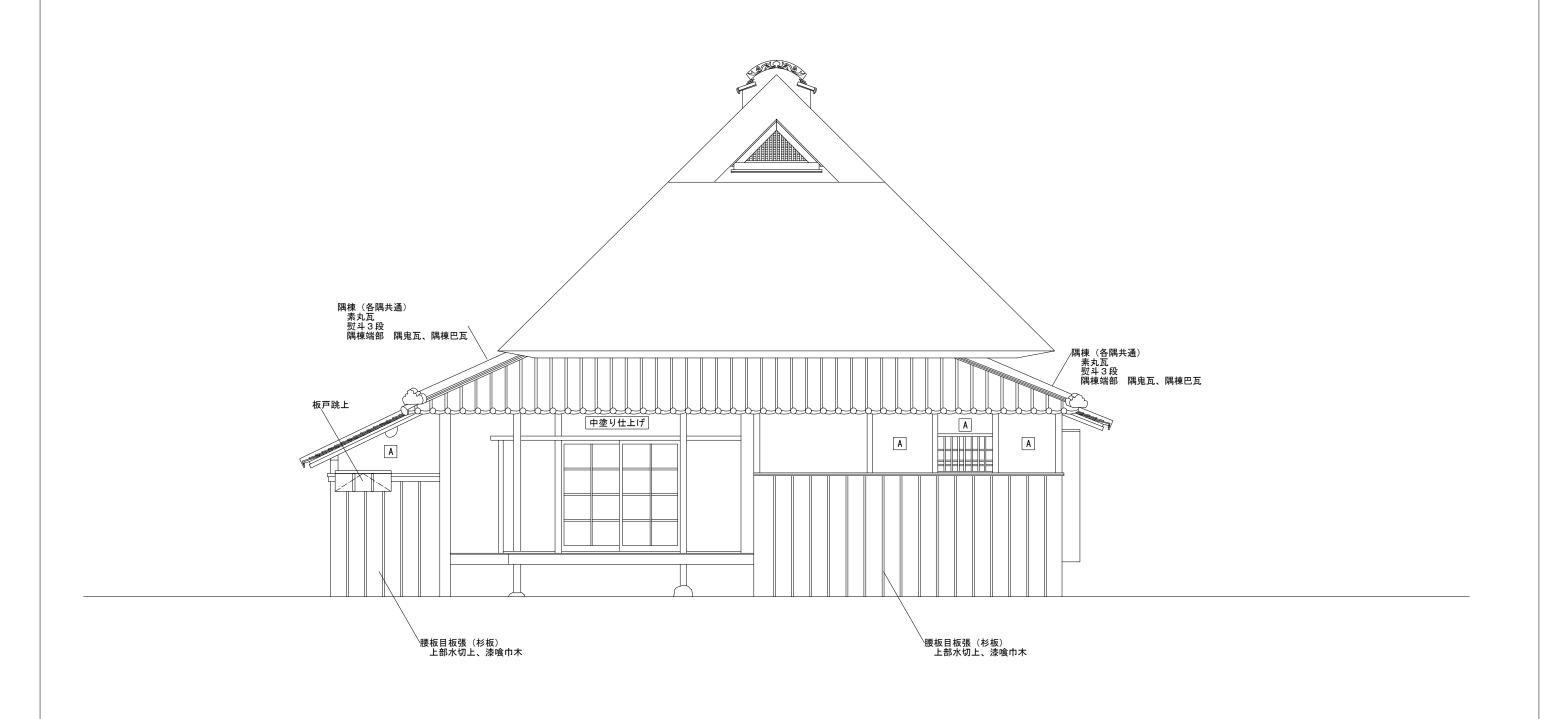

A: 黒漆喰塗り


特 記 事 項 ・図面は解体時の実測調査による。震災による破損時の実測のため、誤差を含む。参考寸法とする。

・番付は解体番付とする。

尼崎の森中央緑地		平成 28年度 公共事業	旧小阪家住宅移築工事

尼崎市扇町 復原 西立面図 14

縮尺 S=1:60 兵 庫 県

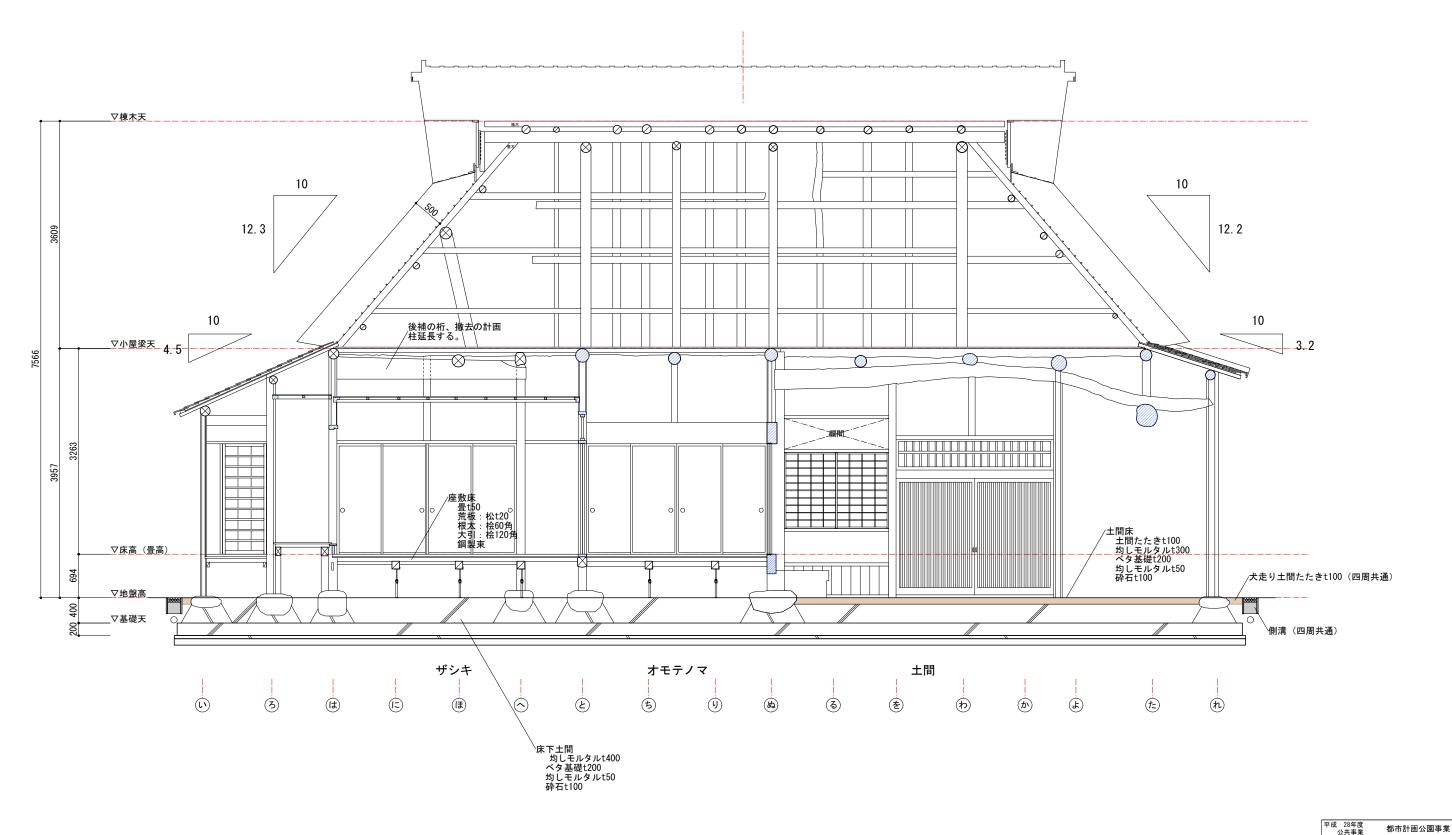


特記事項・図面は解体時の実測調査による。震災による破損時の実測のため、誤差を含む。参考寸法とする。

・番付は解体番付とする。

尼崎の森緑地 旧小阪家住宅移築工事 尼崎市扇町 復原 桁行断面図 15 ³

縮尺 S=1:60

兵 庫 県

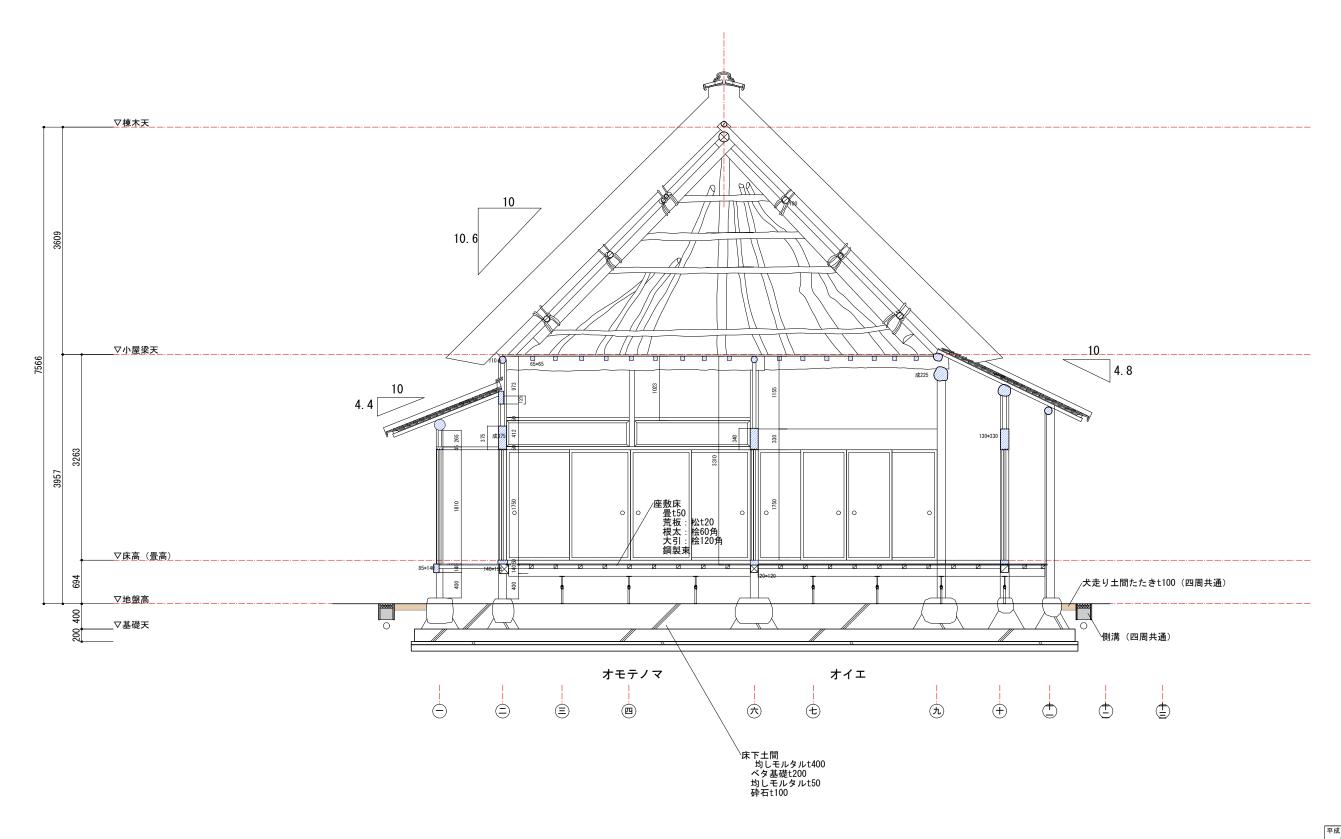

 平成 28年度 公共事業
 都市計画公園事業

 尼崎の森緑地 旧小阪家住宅移築工事 尼崎市扇町
 16

 復原 梁間断面図
 16

 縮尺 S=1:60
 A1

 兵庫
 県

特 記 事 項
・図面は解体時の実測調査による。震災による破損時の実測のため、誤差を含む。参考寸法とする。

・番付は解体番付とする。

